


PÔDORYS M 1:50

TOP ELEVATION
OBERANSICHT

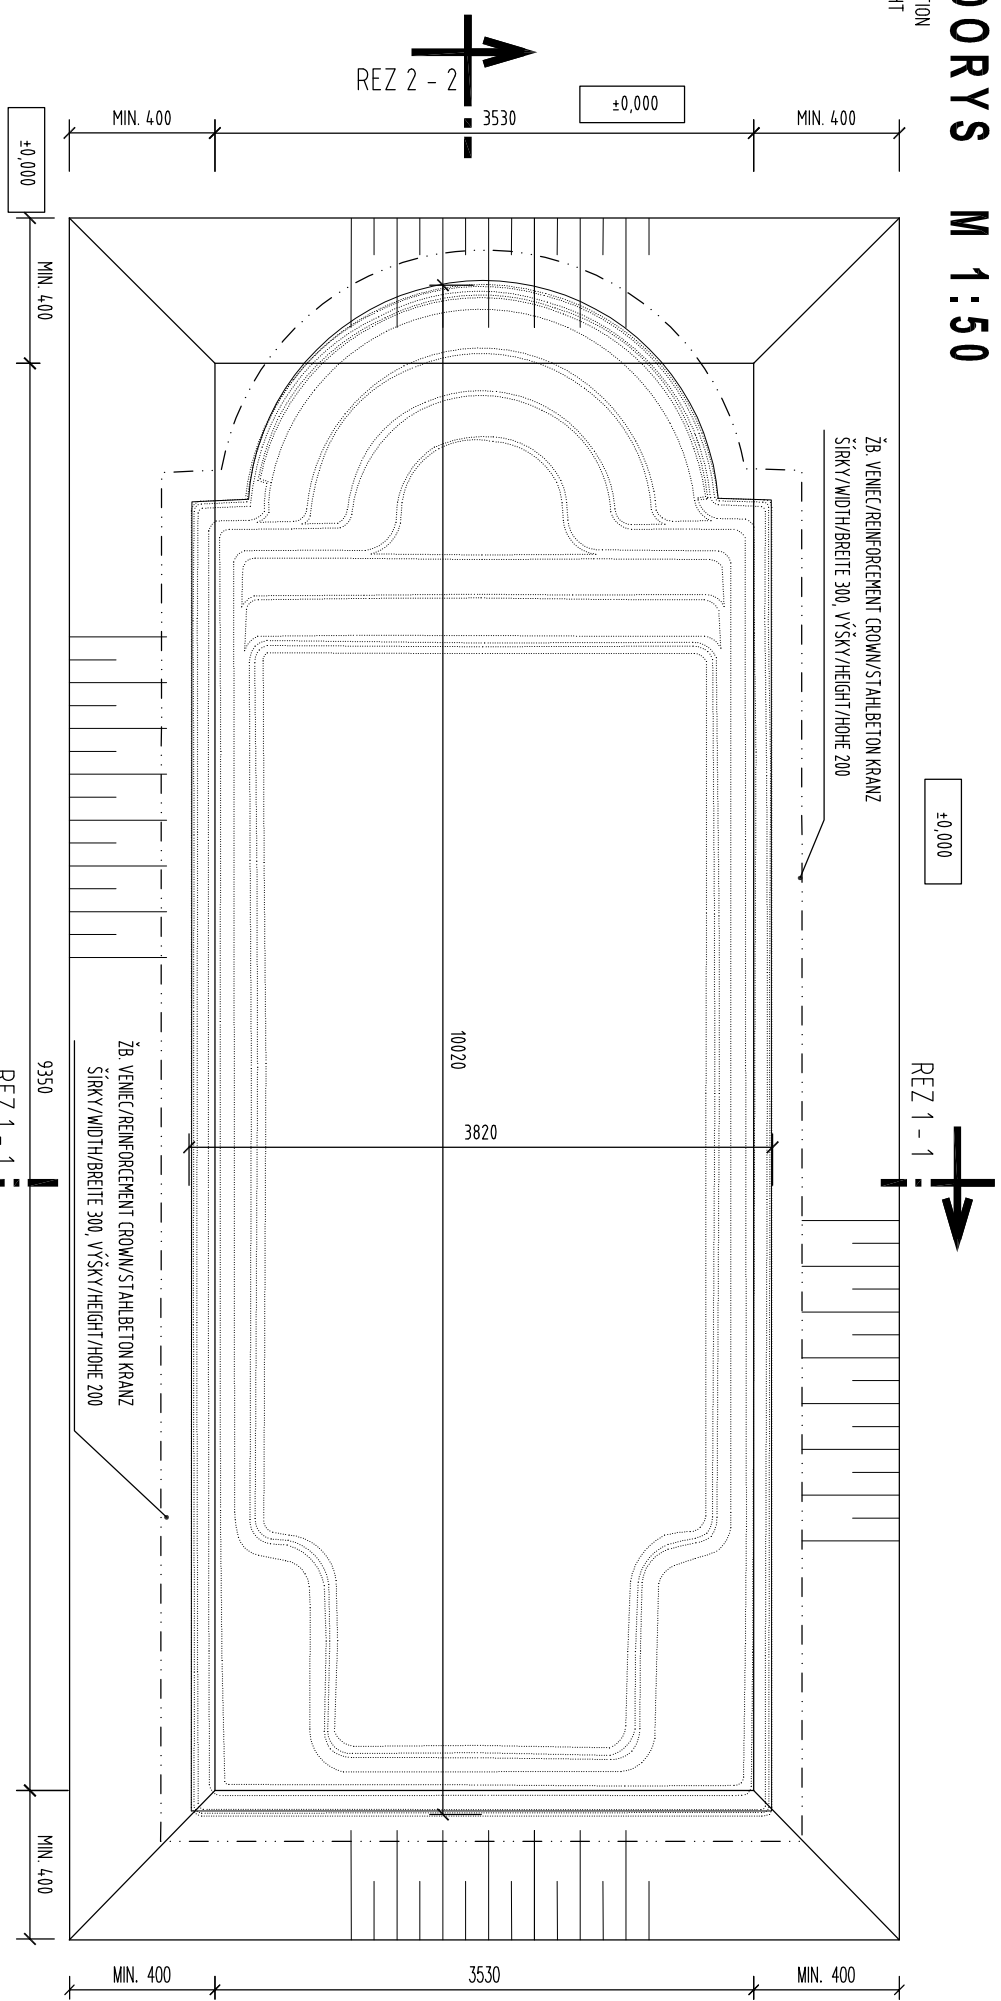


REZ 1 - 1

REZ 2 - 2

REZ 2 - 2


REZ 2 - 2 M 1:50

LONGITUDINAL SECTION
QUERSCHNITT

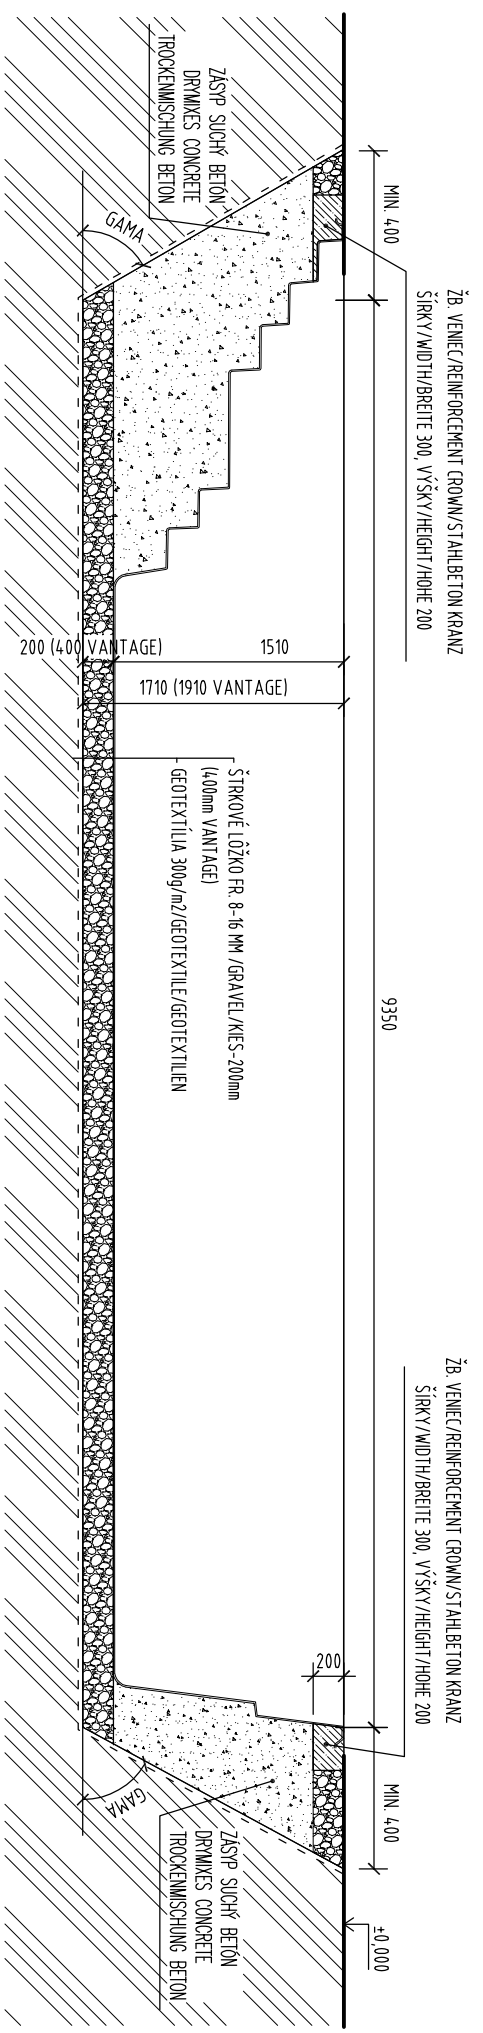

REZ 1 - 1 M 1:50

CROSS SECTION
QUERSCHNITT

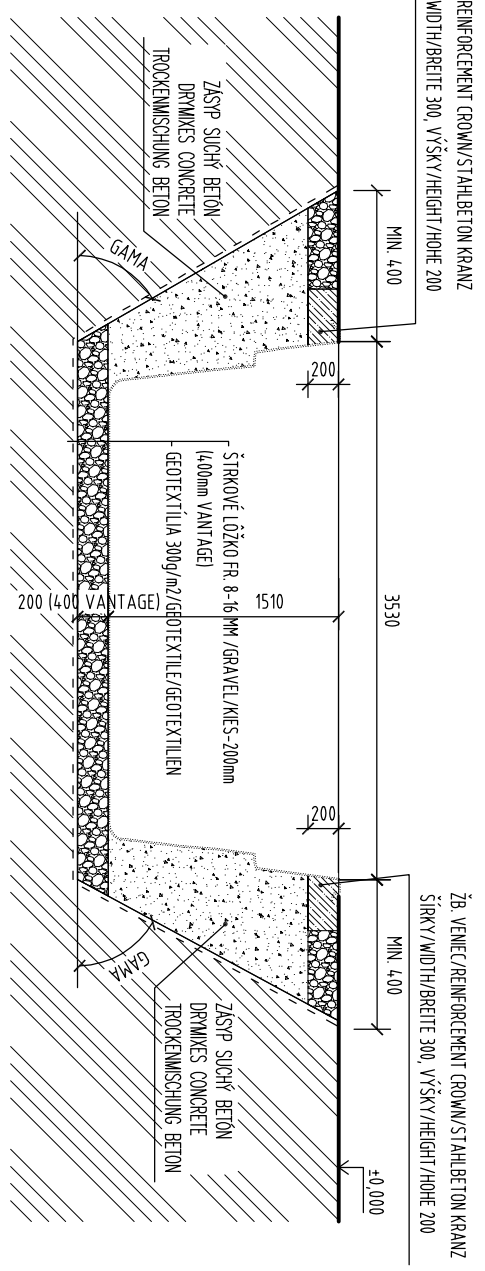

Pozor!
V prípade že plánujete len bazénu opariti bazénových obkladových kameňov je potrebné pri už výkopových prácach zohľadniť hrúbku týchto bazénových obkladových kameňov.

Caution!

When laying pool edge stones on the pool edge, the thickness of the pool edge stones must be taken into account when excavating.

Achtung!

Beim Verlegen von Beckenrandsteinen auf dem Beckenkopf, muss die Stärke der Beckenrandsteine beim Aushubmass beachtet werden.

Upozornenie:

Je potrebné skontrolovať únosnosť podložia a prijať vhodné opatrenia.

V prípade podzemných vôd je potrebné prijať a dodržavať osobitne bezpečnostné opatrenia:

- Betónová doska
- Ochrana proti vztlakovej vode atď.
- omedzuje sa zníženie hladiny bazénovej vody pod hladinu podzemnej vody
- Predpokladá sa, že existujúce podložie v oblasti povodia má tlak podľa minimálne 200kN/m²
- > Úporúčajú sa konzultácia so špecializovanými projektantmi, geológmi atď.

Notice:

The subsoil is to be checked for its load-bearing capacity and appropriate precautions to be taken. In the case of groundwater, special safety precautions must be taken and observed:

- Concrete - slab.
- Buoyancy protection, etc.
- lowering of the pool water level below the groundwater level is restricted.
- It is assumed that the existing subsoil in the area of the basin has a soil pressure of at least 200kN/m².
- > Consultation with specialist planners, geologists, is recommended etc.

Hinweis:

Der Untergrund ist auf die Tragfähigkeit zu Prüfen und dementsprechende Vorkehrungen zu treffen. Bei Grundwasser sind besondere Sicherheitsvorkehrungen zu ergreifen und einzuhalten:

- Beton - Bodenplatte.
- Auftriebsicherung usw.
- Kein senken des Beckenwasserspiegels unter den Grundwasserspiegel
- Es wird davon ausgegangen dass der vorhandene Baugrund im Bereich Des Beckens eine Bodendruck von mind. 200 kN/m² aufweist!
- > Rücksprache mit Fachplaner, Geologe etc.

VÝKOPY SÚ ZAKRESLENÉ PRE ŠTANDARDNÚ KVALITU ZEMINY BEZ PONOCENÉHO PAŽENIA PODLA KVALITY ZEMINY JE POTREBNÉ VÝKOPOVÚ JAKU PAŽIŤ A MENIŤ ROZMÄSACÍ UHOL. MIN OBJEM VÝKOPOV 65,70 M³.

THE EXCAVATIONS ARE DESIGNED FOR STANDARD SOIL WITHOUT OTHER SUPPORT STRUCTURE USING OF SUPPORT STRUCTURE OF EXCAVATIONS DEPENDS ON THE QUALITY OF SOIL. MIN VOLUME OF EXCAVATIONS IS 65,70 M³.

AUSHUB IST FÜR STANDARD ERDE PROJEKTERT OHNE HILFSCHALUNG DIE HILFSCHALUNG EINSATZ LIEGT ERDEQUALITÄT AN MIN AUSHUBVOLUMEN IST 65,70 M³.

NÁZOV VÝKRESU
DRAWING NAME:
ZEČNENIE
DRAWING NAME:

JAVA 101

VÝKOPY

DRAWING OF EXCAVATIONS

AUSHUBGRUNDRISS



www.compasspools.eu

KRESLI: ING. PETER KALETA	DAŤUM: 02/2022
DRAMA BY / ZEČNENIE:	DAŤUM / DATE:
MIERKA: 1:50	FORMÁT: A3
VERZIA: 2	ČÍSLO: 2
SCALE/MASSEBE:	DRAMAING.FORMAT / ZEČNENIE.FORMAT:
VERSION:	ZEČNENIE.NUMBER:

Čnyby, tlačové chyby a technické zmeny vyhradené!



Subject to errors, misprints and technical changes!

Irftum, Druckfehler und Änderungen vorbehalten!

POHĽAD ZHORA M 1:50


TOP ELEVATION
OBERANSICHT

REZ 1-1
SECTION
SCHNITT

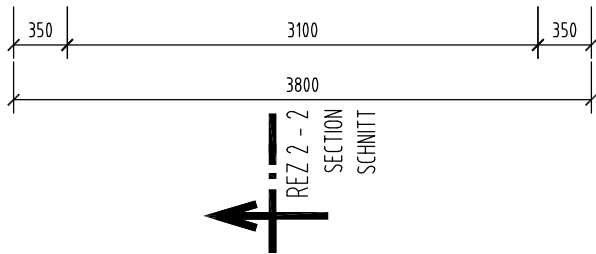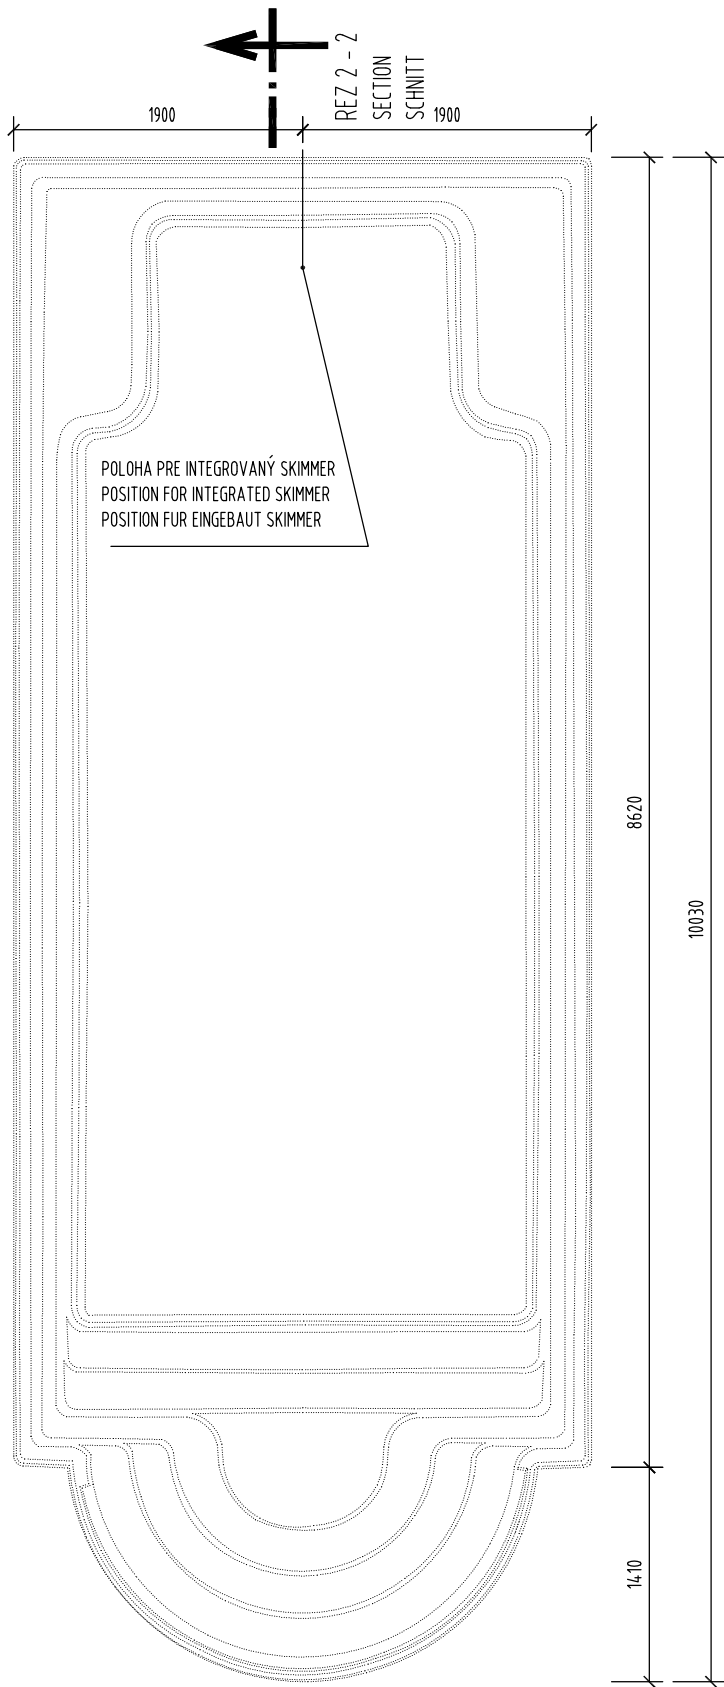

REZ 1-1 M 1:50


CROSS SECTION
QUERSCHNITT

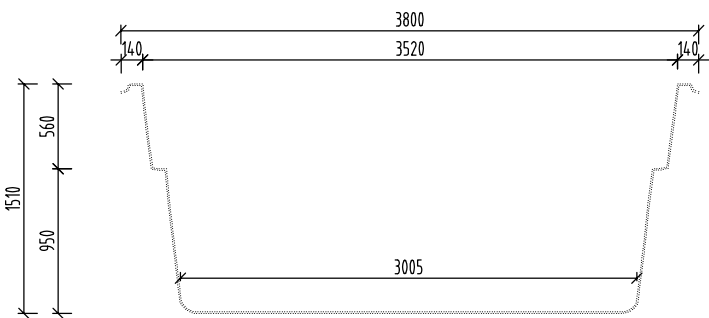

REZ 1-1
SECTION
SCHNITT


REZ 2-2 M 1:50

LONGITUDINAL SECTION
QUERSCHNITT

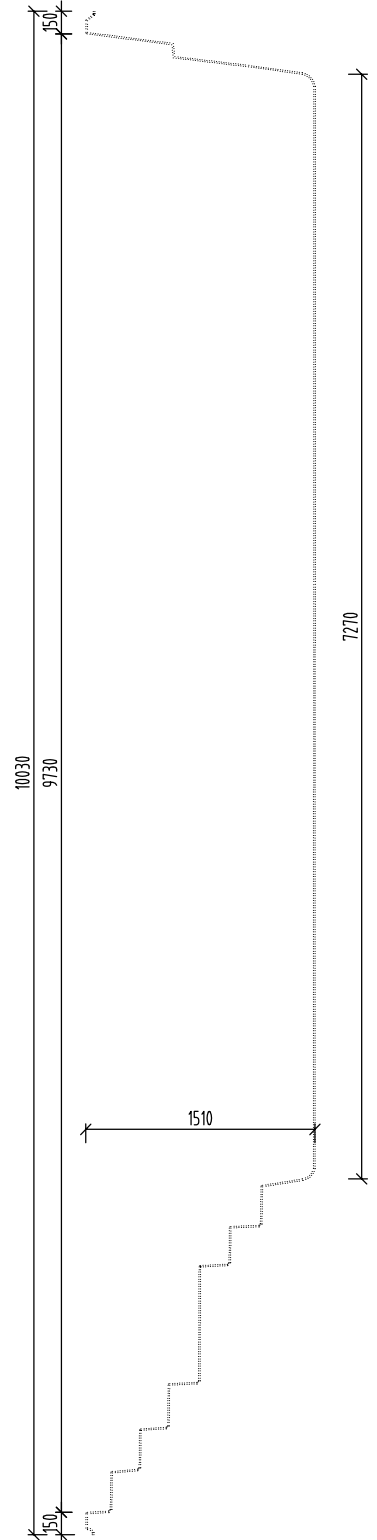

DETAIL ÚPRAVY M 1:25 INTEGROVANÝ SKIMMER

DETAIL FOR INTEGRATED SKIMMER
DETAIL FÜR EINGEBAUT SKIMMER

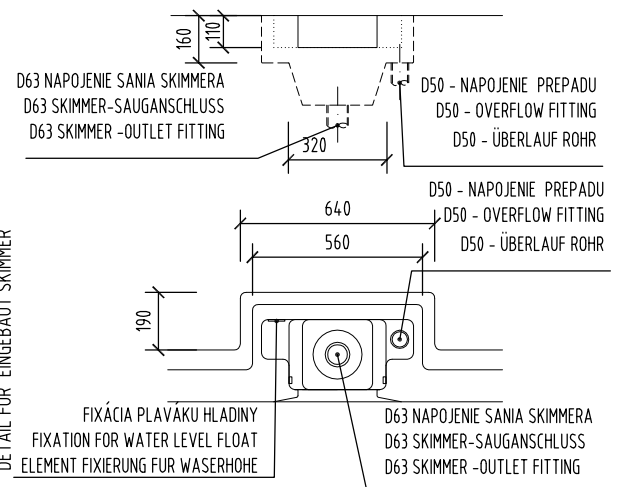


POZNÁMKA / NOTE / ANMERKUNG :

HRÚBKA STENY BAZÉNA JE CCA. 10 MM
TOLERANCIA PRESNOSTI 7 - 10 MM

THICKNESS OF THE SIDEWALL OF SWIMMING POOL IS APPROX. 10 MM.
MEASURED WITH TOLERANCE RATE 7 - 10 MM

DIE SCHWIMMBADWAND DÜCKE IS CA. 10 MM.
DUCKENTOLERANZ IST 7 - 10 MM.

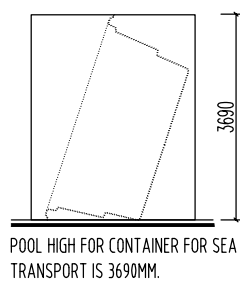

NÁZOV VÝKRESU:
DRAWING NAME:
ZEICHNUNG NAME:

JAVA 101
GEOMETRIA BAZÉNA
GEOMETRY OF SWIMMING POOL
SCHWIMMBAD GEOMETRIE

COMPASS
enjoy the moment

www.compasspools.eu

KRESLIL: DRAWN BY / ZEICHNER:	ING. PETER KALETA	DÁTUM: DATUM / DATUM:	02/2022
MIERKA: SCALE/MASSTABE:	1:50	FORMÁT DRAWING FORMAT / ZEICHNUNG FORMAT:	A3
VERZIA: VERSION: VERSION-:	2	ČÍSLO DRAWING NUMBER: ZEICHNUNG NUMBER:	1

Chyby, tlačové chyby a technické zmeny vyhradené!


Subject to errors, misprints and technical changes!

Irrtum, Druckfehler und Änderungen vorbehalten!

POHLAD ZHORA M 1:50

TOP ELEVATION
OBERANSICHT


REZ 1 - 1
SECTION
SCHNITT

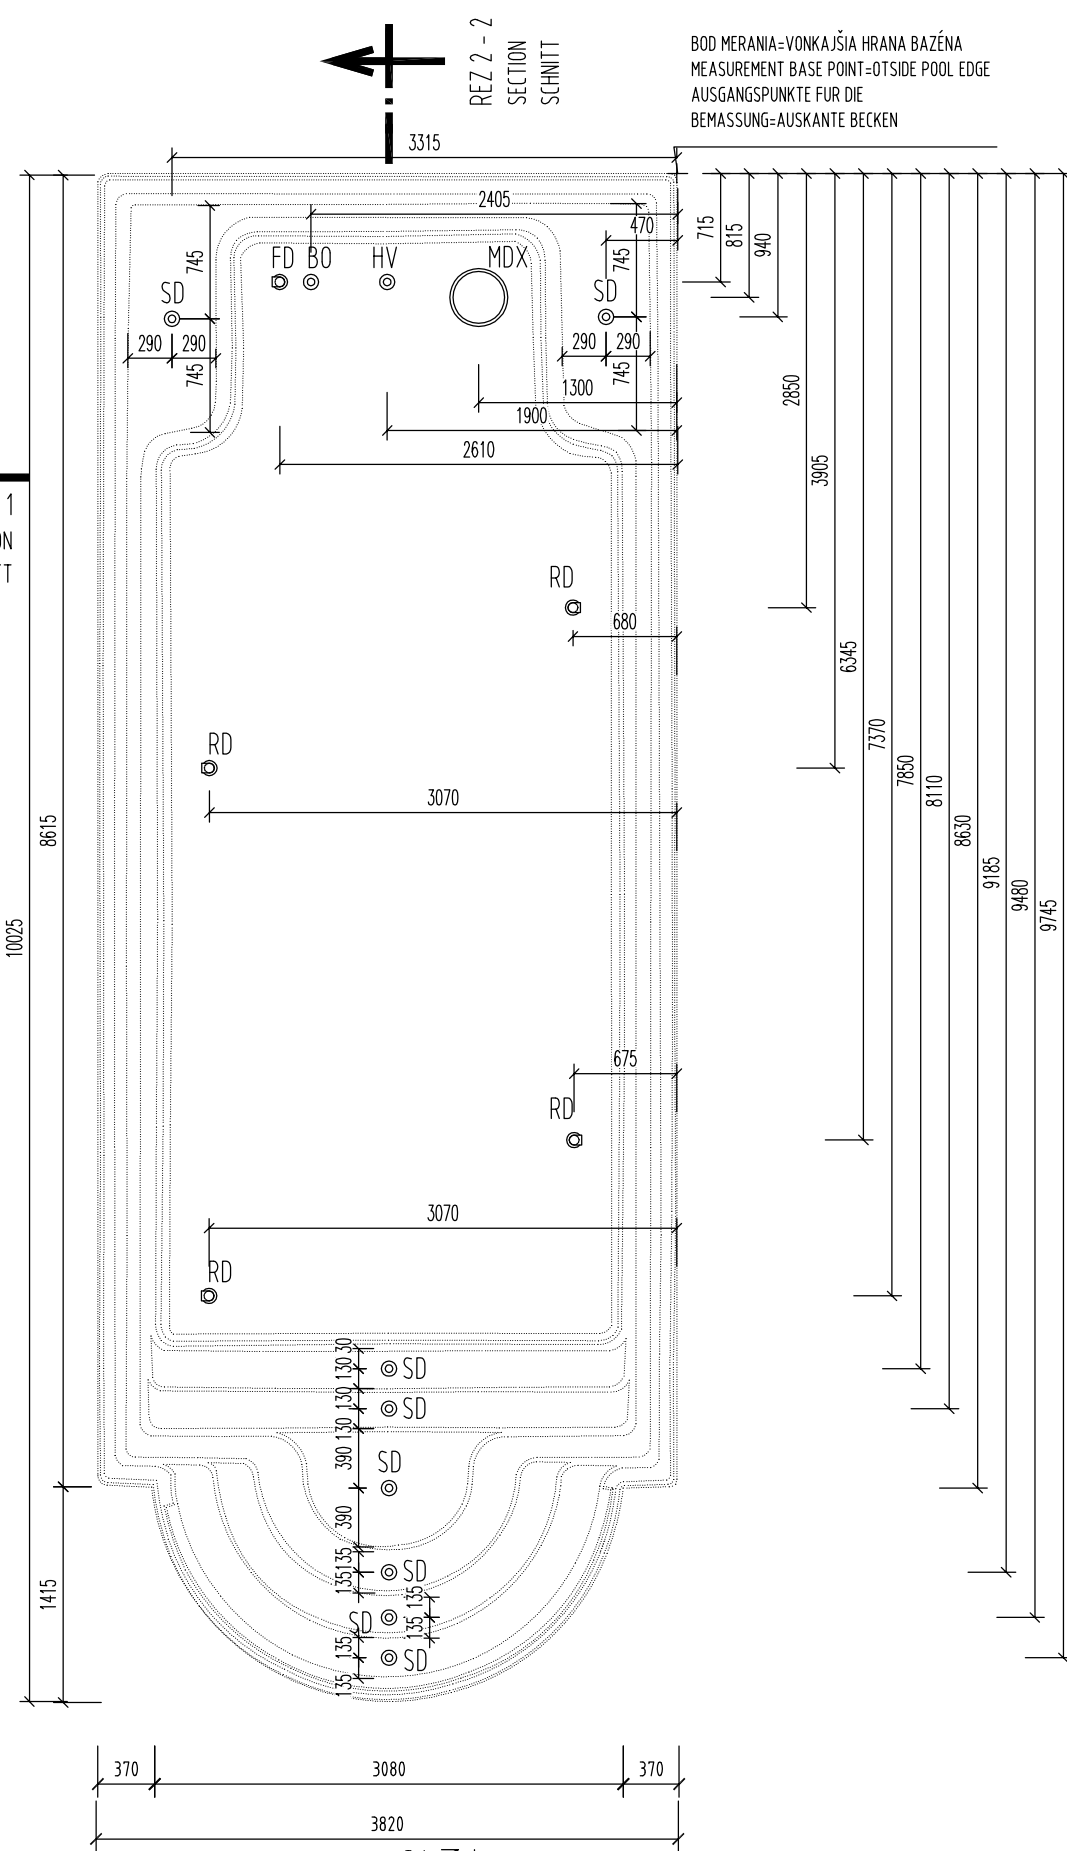

REZ 2 - 2
SECTION
SCHNITT

REZ 1 - 1 M 1:50

CROSS SECTION
QUERSCHNITT

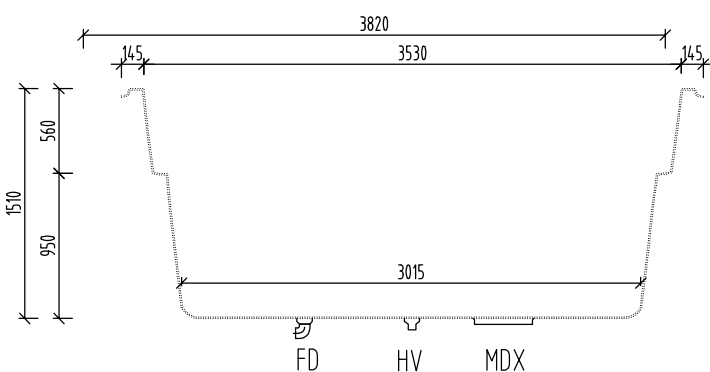

POZNÁMKA / NOTE / ANMERKUNG:

OTVORY NA OSADENIE TECHNOLOGICKÝCH OTVOROV
NÁKRES JE V PRESNOSTI ±30 MM.

POSITION FOR TECHNOLOGICAL HOLES ON DRAWING IS IN
TOLERANCE ±30 MM.


POSITION FÜR TECHNOLOGISCHE BOHRUNGEN IN DER ZEICHUNG
IST IN TOLERANZ ±30 MM.

BOD MERANIA=VONKAJŠIA HRANA BAZÉNA
MEASUREMENT BASE POINT=OUTSIDE POOL EDGE
AUSGANGSPUNKTE FÜR DIE
BEMASSUNG=AUSKANTE BECKEN

REZ 1 - 1
SECTION
SCHNITT

REZ 2 - 2 M 1:50

LONGITUDINAL SECTION
QUERSCHNITT

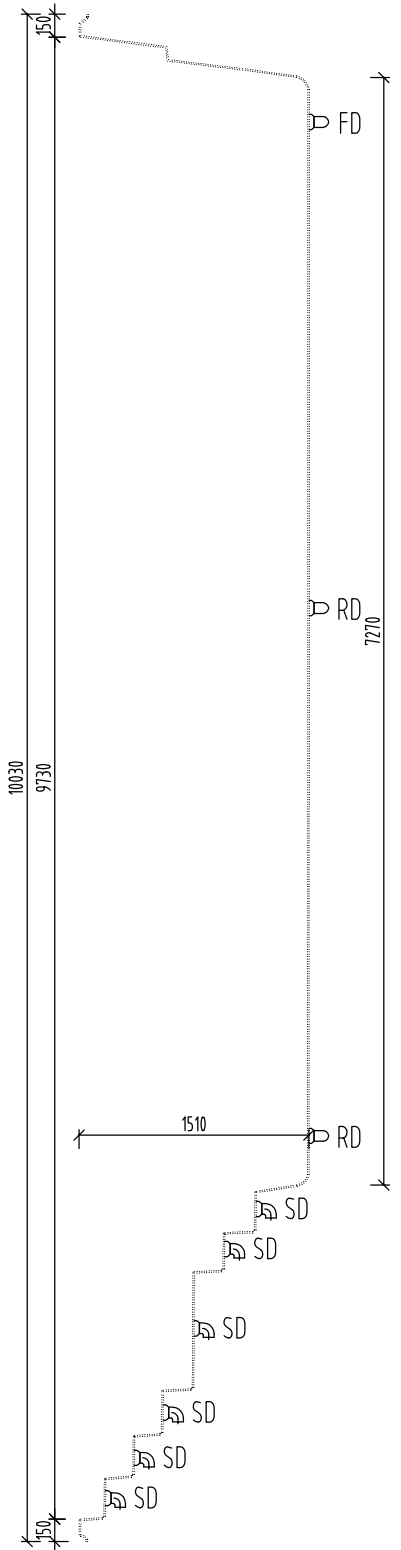

Upozornenie:

Poloha otvorov sa môže líšiť. Pri objednávke bazéna s Vantage odporúčame v nechať bazén premerať v našom sklade. Prosím, dajte nám vedieť, keď zadáte svoju objednávku.
Systém Vantage v súčasnosti nespĺňa požiadavky normy DIN EN 16582-1

Notice:

The position of the holes may change. When ordering a pool with Vantage, we recommend having the pools measured in our warehouse.
Please let us know when you place your order.
The Vantage system does not currently meet the requirements of DIN EN 16582-1

Hinweis:

Die Masse sind unter Vorbehalt und Änderungen sind möglich. Bei Bestellung eines Pools mit Vantage empfehlen wir, das Becken bei uns am Lager, bei Bedarf nachmessen zu lassen.
Bitte weisen Sie uns bei der Bestellung darauf hin.
Das Vantage-System entspricht zur Zeit nicht den Anforderungen der DIN EN-Norm 16582-1

MDX - DNOVÁ VÝPUSŤ / BOTTOM OUTLET / BODENAUSLAUF	1x
HV - HYDROSTATICKÝ VENTIL / HYDROSTATIC VALVE / HYDROSTATISCHE VENTIL	1x
FD - FIXNÁ DÝZA / FIXED NOZZLE / FESTEN DUSE	1x
RD - ROTAČNÁ DÝZA / ROTATED NOZZLE / ROTATION DUSE	4x
SD - SCHODOVÁ DÝZA / STAIR NOZZLE / TREPPE DUSE	8x
BO - DNOVÁ VÝPUSŤ PRE RECIRKULÁCIU / BOTTOM OUTLET FOR RECIRCUL. / BODENSLAUF FÜR RECIRCUL.	1x

NÁZOV VÝKRESU / TECHNOLOGISCHE HOLES / ZEICHNUNG NAME:

JAVA 101
TECHNOLOGICKÉ PRESTUPY
TECHNOLOGICAL HOLES
VANTAGE VERSION
TECHNOLOGISCHE HOLES
VANTAGE VERSION

COMPASS
enjoy the moment

www.compasspools.eu

KRESLIL: ING. PETER KALETA	DÁTUM: 02/2022
DRAWN BY / ZEICHNER:	DATE / DATUM:
MIERKA: 1:50	FORMÁT: A3
SCALE/MASSTABE:	DRAWING FORMAT / ZEICHNUNG FORMAT:
VERZIA: 2	ČÍSLO: 3
VERSION:	DRAWING NUMBER: ZEICHNUNG NUMBER:

Chyby, tlačové chyby a technické zmeny vyhradené!

Subject to errors, misprints and technical changes!

Irrtum, Druckfehler und Änderungen vorbehalten!